

VGBU-2652 (H) 型 n連棟

建築面積 $13.18 \times n \text{ m}^2$ (3.99 $\times n$ 坪) (間口柱芯寸法) \times (奥行柱芯寸法)

構造耐力上主要な部分の部材

部材名	形 状	板 厚	使用材料	有効細長比
前 柱	I-85 \times 115 \times 26.5	1.6mm	塗装溶融亜鉛めっき鋼板	71.0
後 柱	I-115 \times 115 \times 26.5	1.6mm	塗装溶融亜鉛めっき鋼板	53.9
中 柱(左右)	I-85 \times 145 \times 26	1.6mm	塗装溶融亜鉛めっき鋼板	76.2
後 柱(中)	I-85 \times 85	2.3mm	塗装溶融亜鉛めっき鋼板	73.4
前 柱(中)	I-85 \times 85	2.3mm	塗装溶融亜鉛めっき鋼板	74.9
補 強 柱	I-85 \times 47 \times 25	2.3mm	塗装溶融亜鉛めっき鋼板	130.9
桁 前	I-336 \times 79 \times 20	1.6mm	塗装溶融亜鉛めっき鋼板	
桁 中	I-183 \times 79 \times 30	1.6mm	塗装溶融亜鉛めっき鋼板	
桁 中 補 強	I-180 \times 90	1.6mm	塗装溶融亜鉛めっき鋼板	
桁 後	I-153 \times 85 \times 14	1.2mm	塗装溶融55%アルミニウム-亜鉛合金めっき鋼板	
梁 後 補 強	I-124 \times 48 \times 38	2.3mm	塗装溶融亜鉛めっき鋼板	
梁	I-290 \times 114	2.3mm	塗装溶融亜鉛めっき鋼板	
梁 補 強	I-311 \times 80	2.3mm	塗装溶融亜鉛めっき鋼板	
壁パネル	I-25 \times 701(350.5)	0.5mm	塗装溶融55%アルミニウム-亜鉛合金めっき鋼板	
プレース	—	7.0φ	一般構造用圧延鋼材	
ターンパックル	—	—	建築用ターンパックル胴	
アンカーブレート	—	6.0mm 9.0mm	一般構造用圧延鋼材	

構造耐力上主要な部分以外の部材


部材名	形 状	板 厚	使用材料
上 枠	I-360 \times 46	1.0mm	塗装溶融55%アルミニウム-亜鉛合金めっき鋼板
下 枠	I-70 \times 60	1.0mm	塗装溶融55%アルミニウム-亜鉛合金めっき鋼板
間 柱	I-24 \times 31	1.2mm	塗装溶融55%アルミニウム-亜鉛合金めっき鋼板
屋 根	VW-Yドループ88	0.8mm	塗装溶融55%アルミニウム-亜鉛合金めっき鋼板
シャッタースラット	I-14.5 \times 71	0.5mm	塗装溶融55%アルミニウム-亜鉛合金めっき鋼板
鼻 隠 し 前	C-130 \times 113	0.6mm	塗装溶融55%アルミニウム-亜鉛合金めっき鋼板
ケ ラ バ	I-130 \times 135.5	0.5mm	塗装溶融55%アルミニウム-亜鉛合金めっき鋼板

・連棟する場合、強度上、下記条件で連結部に中間プレース、もしくは間仕切りセットが必要になります。


積雪地型 (4500N/m²)

本体高さ	中間プレース取付必要寸法
標準タイプ	間口7.00m以内に一ヶ所
Hタイプ	間口6.65m以内に一ヶ所


※地震力による計算値

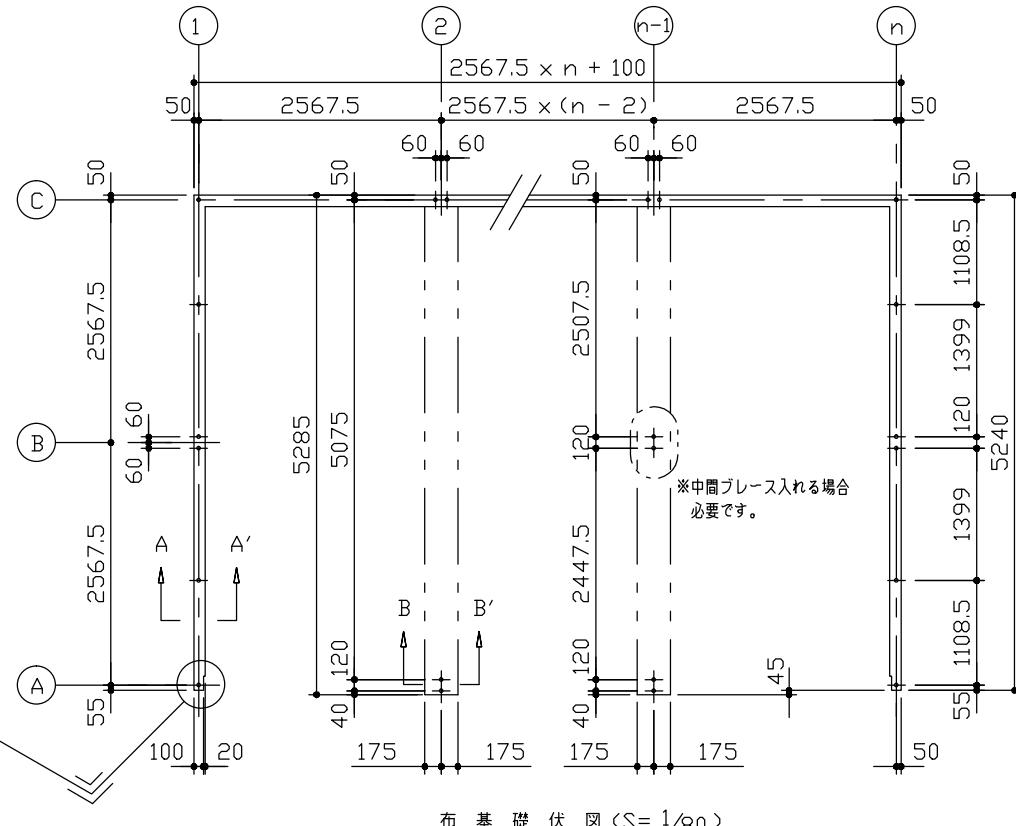


布基基礎伏図 (S=1/80)

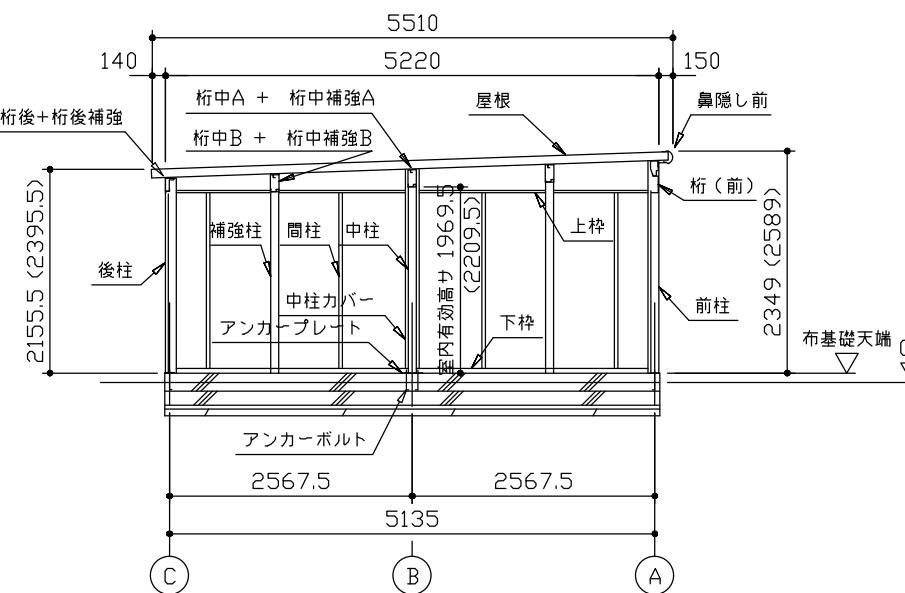

側面断面図 (S=1/80)

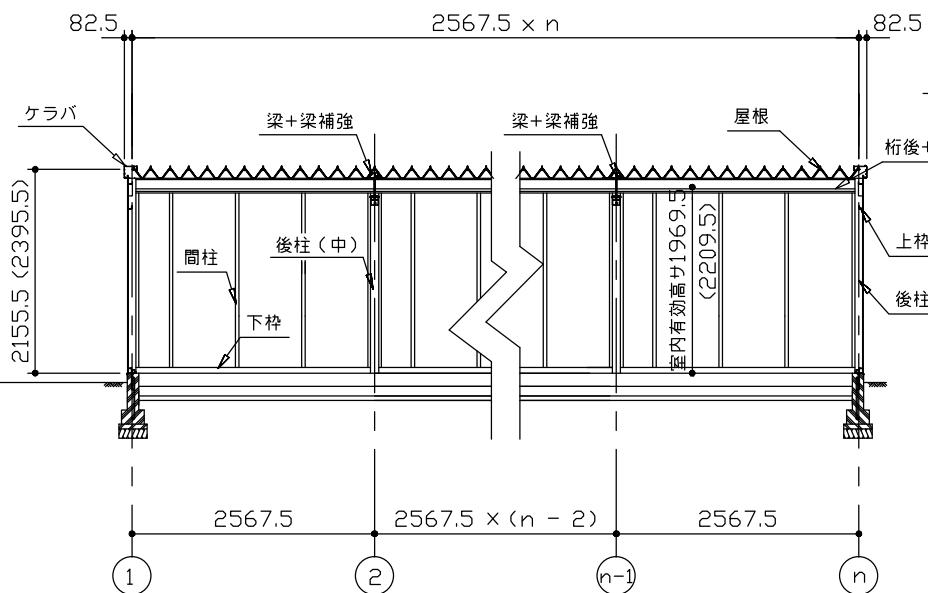

正面断面図 (S=1/80)

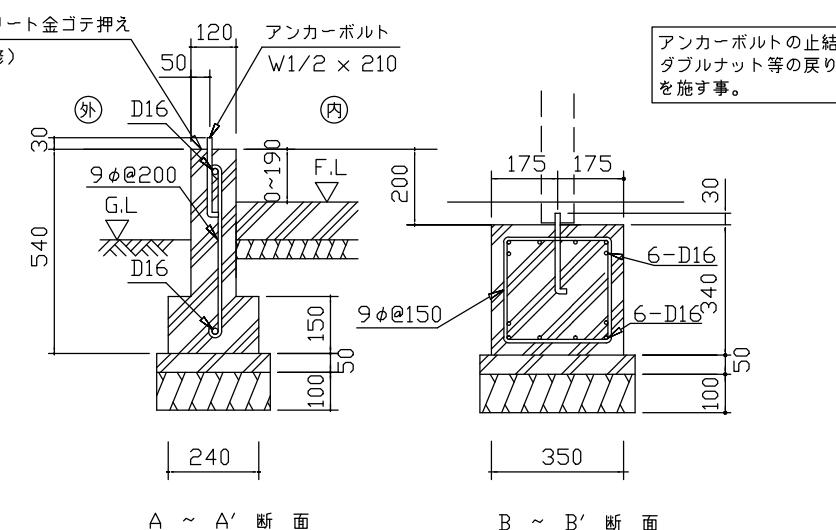

・布基礎断面図 縮尺=1/20

(地耐力 50kN/m²以上、コンクリート設計基準強度 18N/mm²以上)
(基準風速 34m/s, 地表面粗度区分Ⅲ)

<上記条件での参考図です。>

注1) 地耐力が 50kN/m²未満 (30kN/m²以上) の場合、底盤幅を300mmとし、かつ補助筋を入れて下さい。


注2) 寒冷地の場合、凍結深度等を考慮し、実情にあわせて設計して下さい。

注3) その他現地の実情にあわせて設計して下さい。


アンカーボルトの止結はダブルナット等の戻り止めを施す事。

名称 ヨドガレージ ラヴィージュ VG型
機種名 VGBU-2652(H)型 (n連棟)


株式会社淀川製鋼所

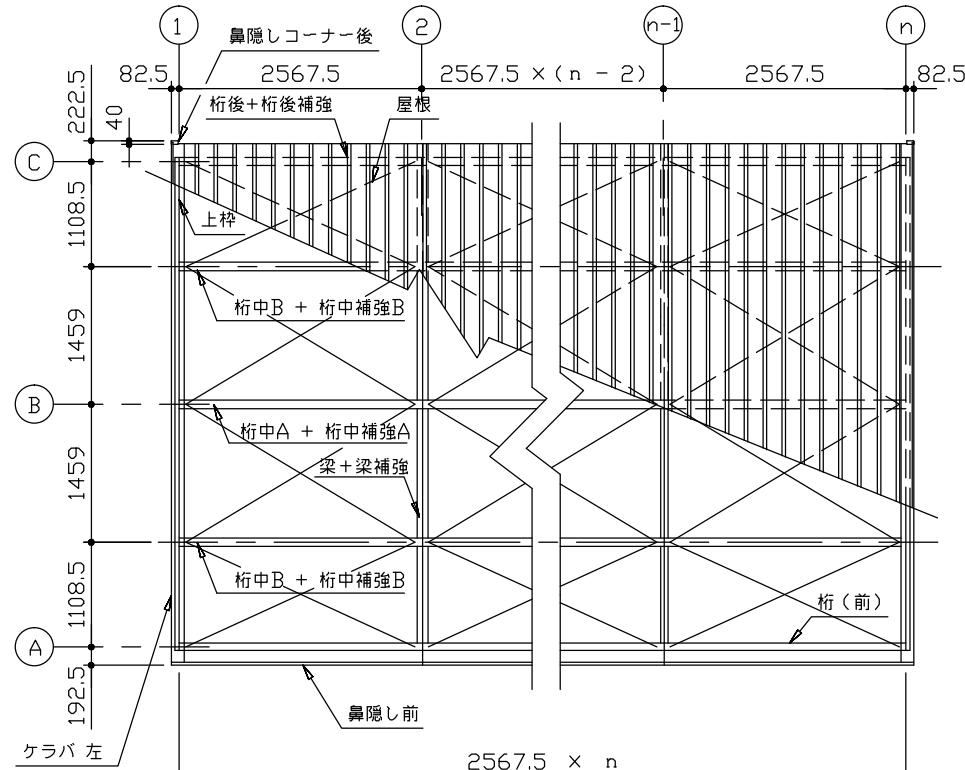


小屋伏図 (S=1/80)

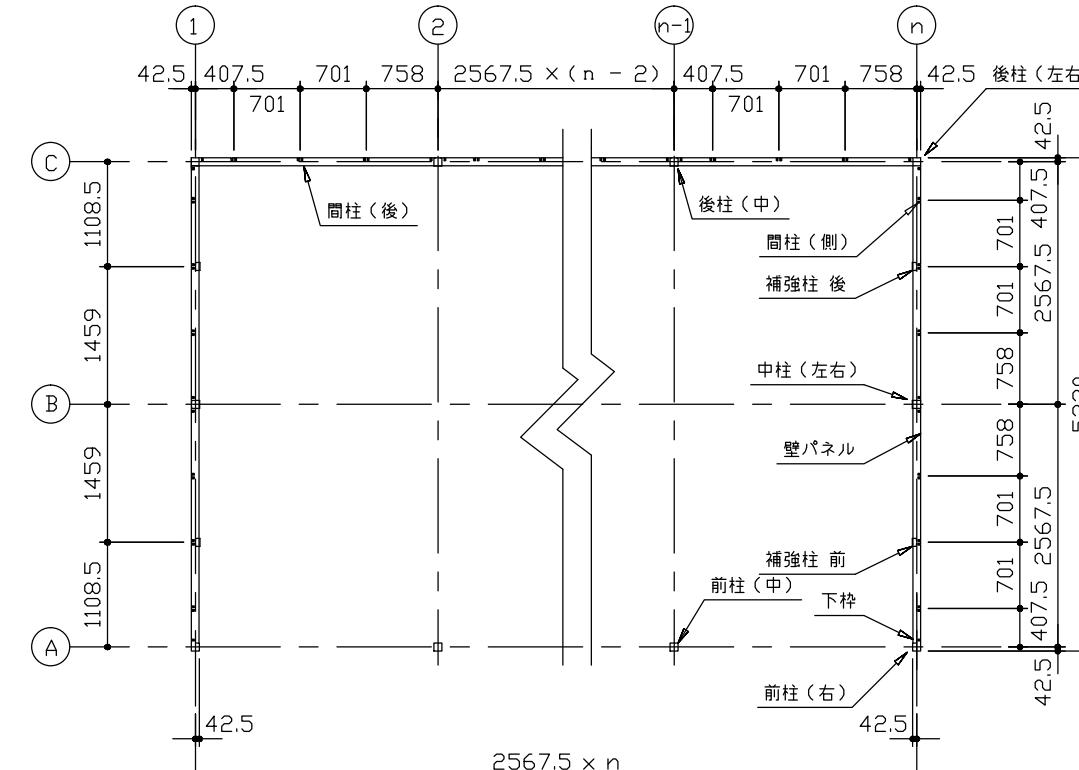

平面図 ($S=1/80$)

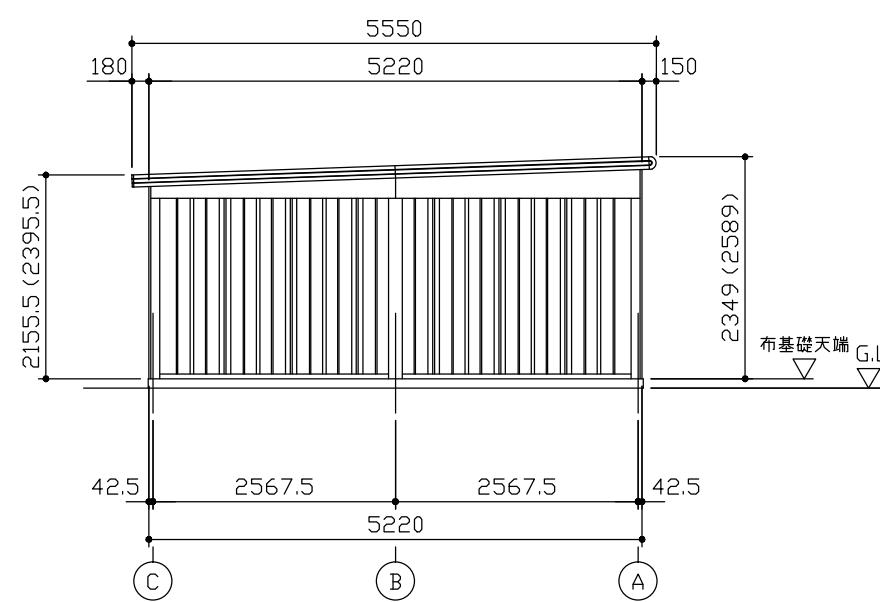

側面立面図 ($S=1/80$)

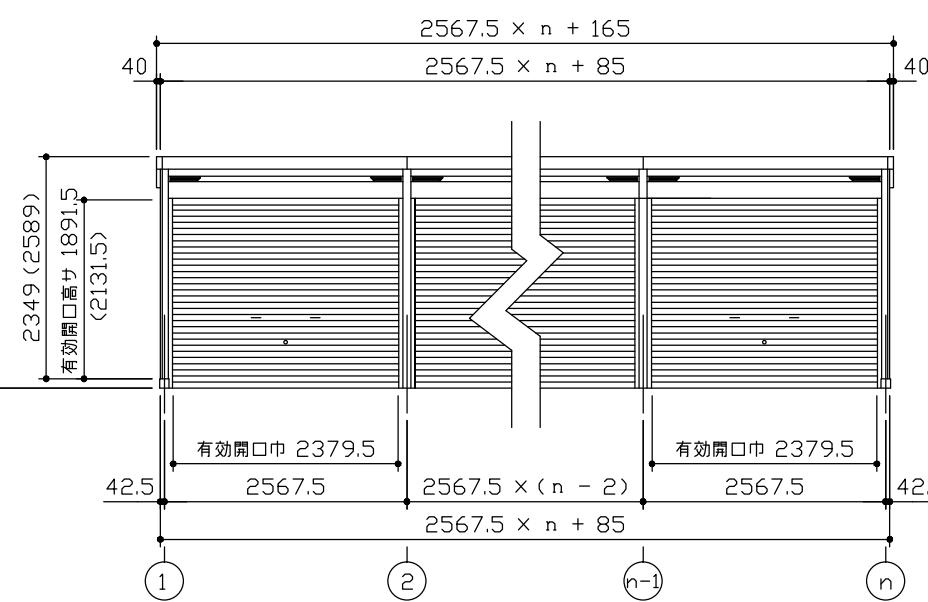

正面立面図 (S=1/80)

連結する場合は強度上、下記間口寸法に一ヶ所
中間ブレース、もしくは間仕切りが必要になります。

標準タイプ：間口寸法 7.00m以内に一箇所
Hタイプ：間口寸法 6.65m以内に一箇所

- ()内寸法ハ、 H タ イプロ示ス。
- 有效高サハ、基礎高サヲ含ミマセン

名称 ヨドガレージ ラヴィージュ VG型
機種名 VGBU-2652(H)型 (n連棟)

株式会社淀川製錬所